


\*Sicherheitsabstand zur Vermeidung von Körperquetschungen beachten!  
 \*Keep off!  
 Can cause crushing injury or death!  
 \*Respectez un écart de sécurité pour éviter tout accident par écrasement!  
 \*Mantengan una distancia de seguridad para evitar accidentes con danos personales!

11

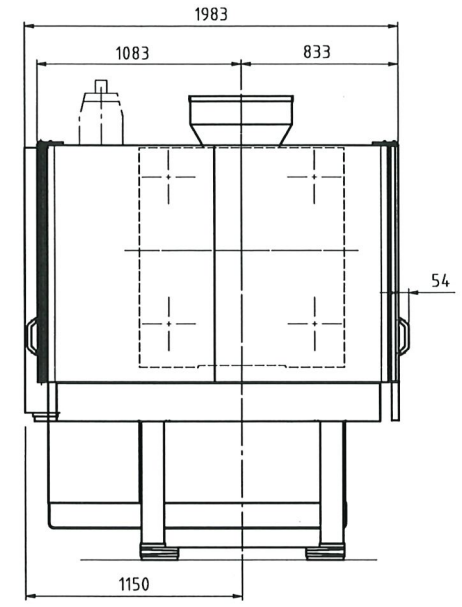


Formkühlung, Zu- und Rücklaufschlauch G3/4"  
 Standort nach Bedarf. Wasserdruck max. 6 bar.  
 Mould cooling, inlet and outlet G3/4"  
 position is not fixed. Water pressure max. 6 bar.  
 Refroidissement du moule, tuyaux flexibles G3/4"  
 Pression d'eau max. 6 bar.  
 Refrigeración de molde, mangueras flexibles salida y retorno G3/4"  
 presión máx. del agua 6 bares.

Druckluftanschluß für Schlauch-Innendurchmesser 13, max. 10 bar.  
 Connection pressure air for hose inner diameter 13, max. 10 bar.  
 Raccord air comprimé pour tuyau diamètre intérieur 13, max. 10 bar.  
 Conexión de aire comprimido para mangueras, diámetro interior 13, máx. 10 bares.

Kühlwasseranschluß, Ölkühlung  
 Zulaufrohr G1", Rücklaufrohr G1",  
 Wasserdruck max. 6 bar.  
 Connection for cooling water, oil cooling,  
 inlet G1", outlet G1",  
 water pressure max. 6 bar.  
 Raccord de l'eau de refroidissement de l'huile  
 G1" pour l'alimentation et G1" pour l'evacuation  
 pression d'eau max. 6 bar.  
 Conexión del agua para refrigeración del aceite,  
 tubo salida G1", tubo retorno G1".  
 Presión máxima del agua 6 bares.

Stromeinspeisung  
 Main power supply  
 Alimentation du courant  
 Alimentación de corriente

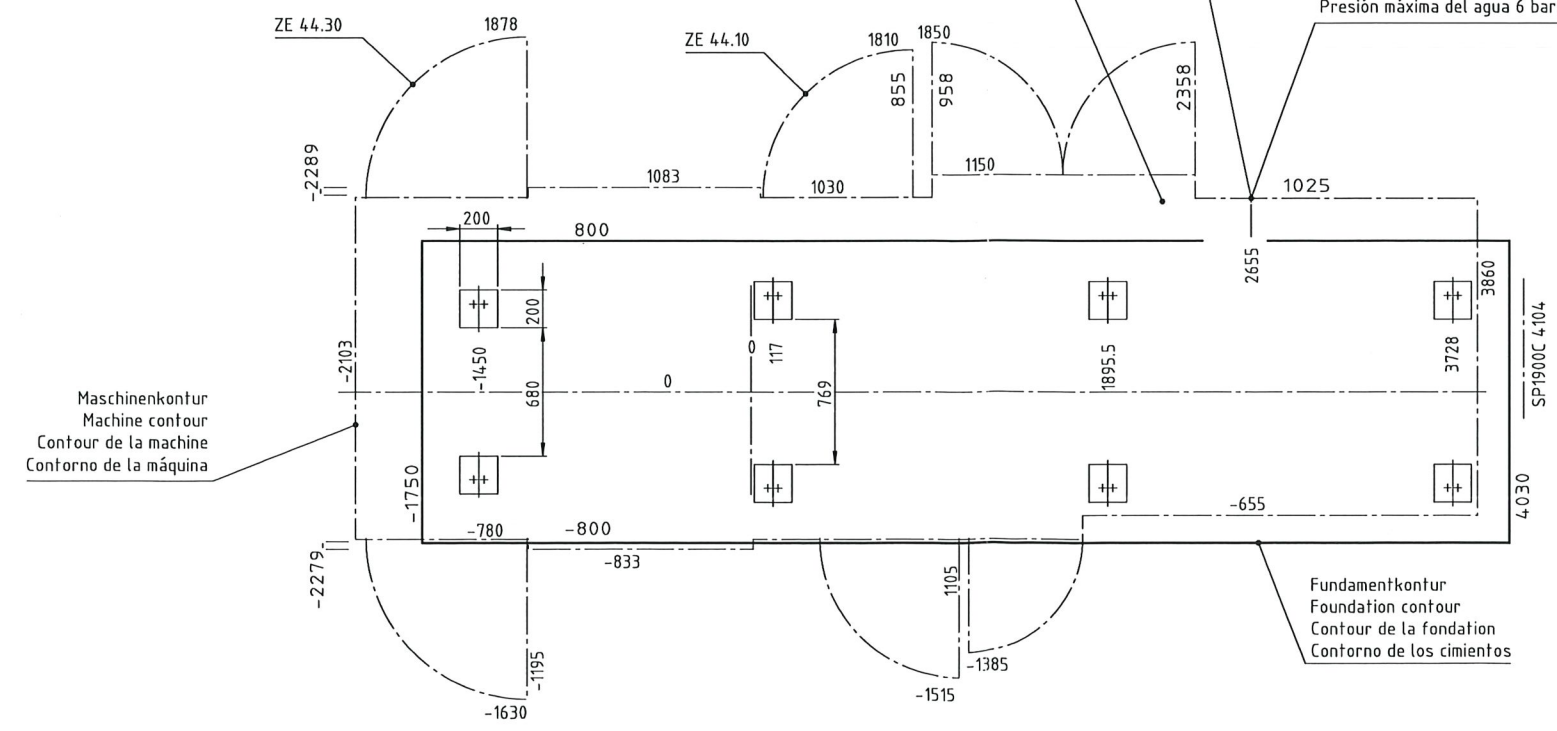

Maschinengewicht (ohne Öl) Machine weight (without oil) Poids de presse (sans huile) Peso de máquina (sin aceite)	14370 kg
Statische Bodenbelastung ohne Werkzeug Static floor load, without mold Charge statique au sol sans moule Limite a que se va a someter el piso sin molde	32 KN/m <sup>2</sup>
Werkzeuggewicht max. total mould weight Poids total max. de moule Peso total máximo de molde	3430 kg
Hydrauliköl Hydraulic oil Huile hydraulique Aceite hidráulico	700 dm <sup>3</sup> ca. 637 kg

Das Fundament ist bis auf festen, tragfähigen Grund geführt.  
 Die bauausführende Firma hat die volle Gewähr für die  
 Festigkeit des Fundamentes zu übernehmen.

Alle Maße sind Fertigmaße.

The foundation is to be lead on to firm and supporting ground.  
 The contractor has to give full guarantee concerning the  
 stability of foundation.

All measurements are finished sizes.

La fondation est à approfondir jusqu'à la couche portante  
 et ferme. L'exécuteur de la fondation doit prendre toutes  
 les garanties sur la solidité de celle-ci.

Toutes les cotes sont des dimensions finies.

Los cimientos se apoyan sobre base firme y capaz de soportar el peso.  
 La empresa constructora de los cimientos debe asumir toda la responsabilidad  
 sobre la capacidad de carga de los cimientos.

Todas las cotas son dimensiones terminadas.

Verwendbar für KM250/300C SP1000/1400/1900C	Maße ohne Toleranzangabe ISO 2768 KH-Norm N0100	DIN ISO 1302	Maßstab 1:20 Werkst. ... Rohst.Nr. ...	Fert.Gew. ... kg W.Nr. ... Med./Ges.Nr. ...
Bearb. 04.02. Gepr. 04.02. Norm. Abt. KT111	Datum Name Benennung	MC01 MC01	Fundamentplan Foundation drawing/Plan de fondation/ Plano de cimentación	
KRAUSSMAPPE Kunststofftechnik GmbH		Zeich.-Nr. 19B9225Z Sach.-Nr. 8288389		Anz. 1 Blatt-Nr. 1
Mikro	Zust.	kompetent	Änd.Nr.	Datum
Name		Urspr. 8195098.2	Ers.f. ...	